



ZBROJENIE DNA  
SKALA 1:20

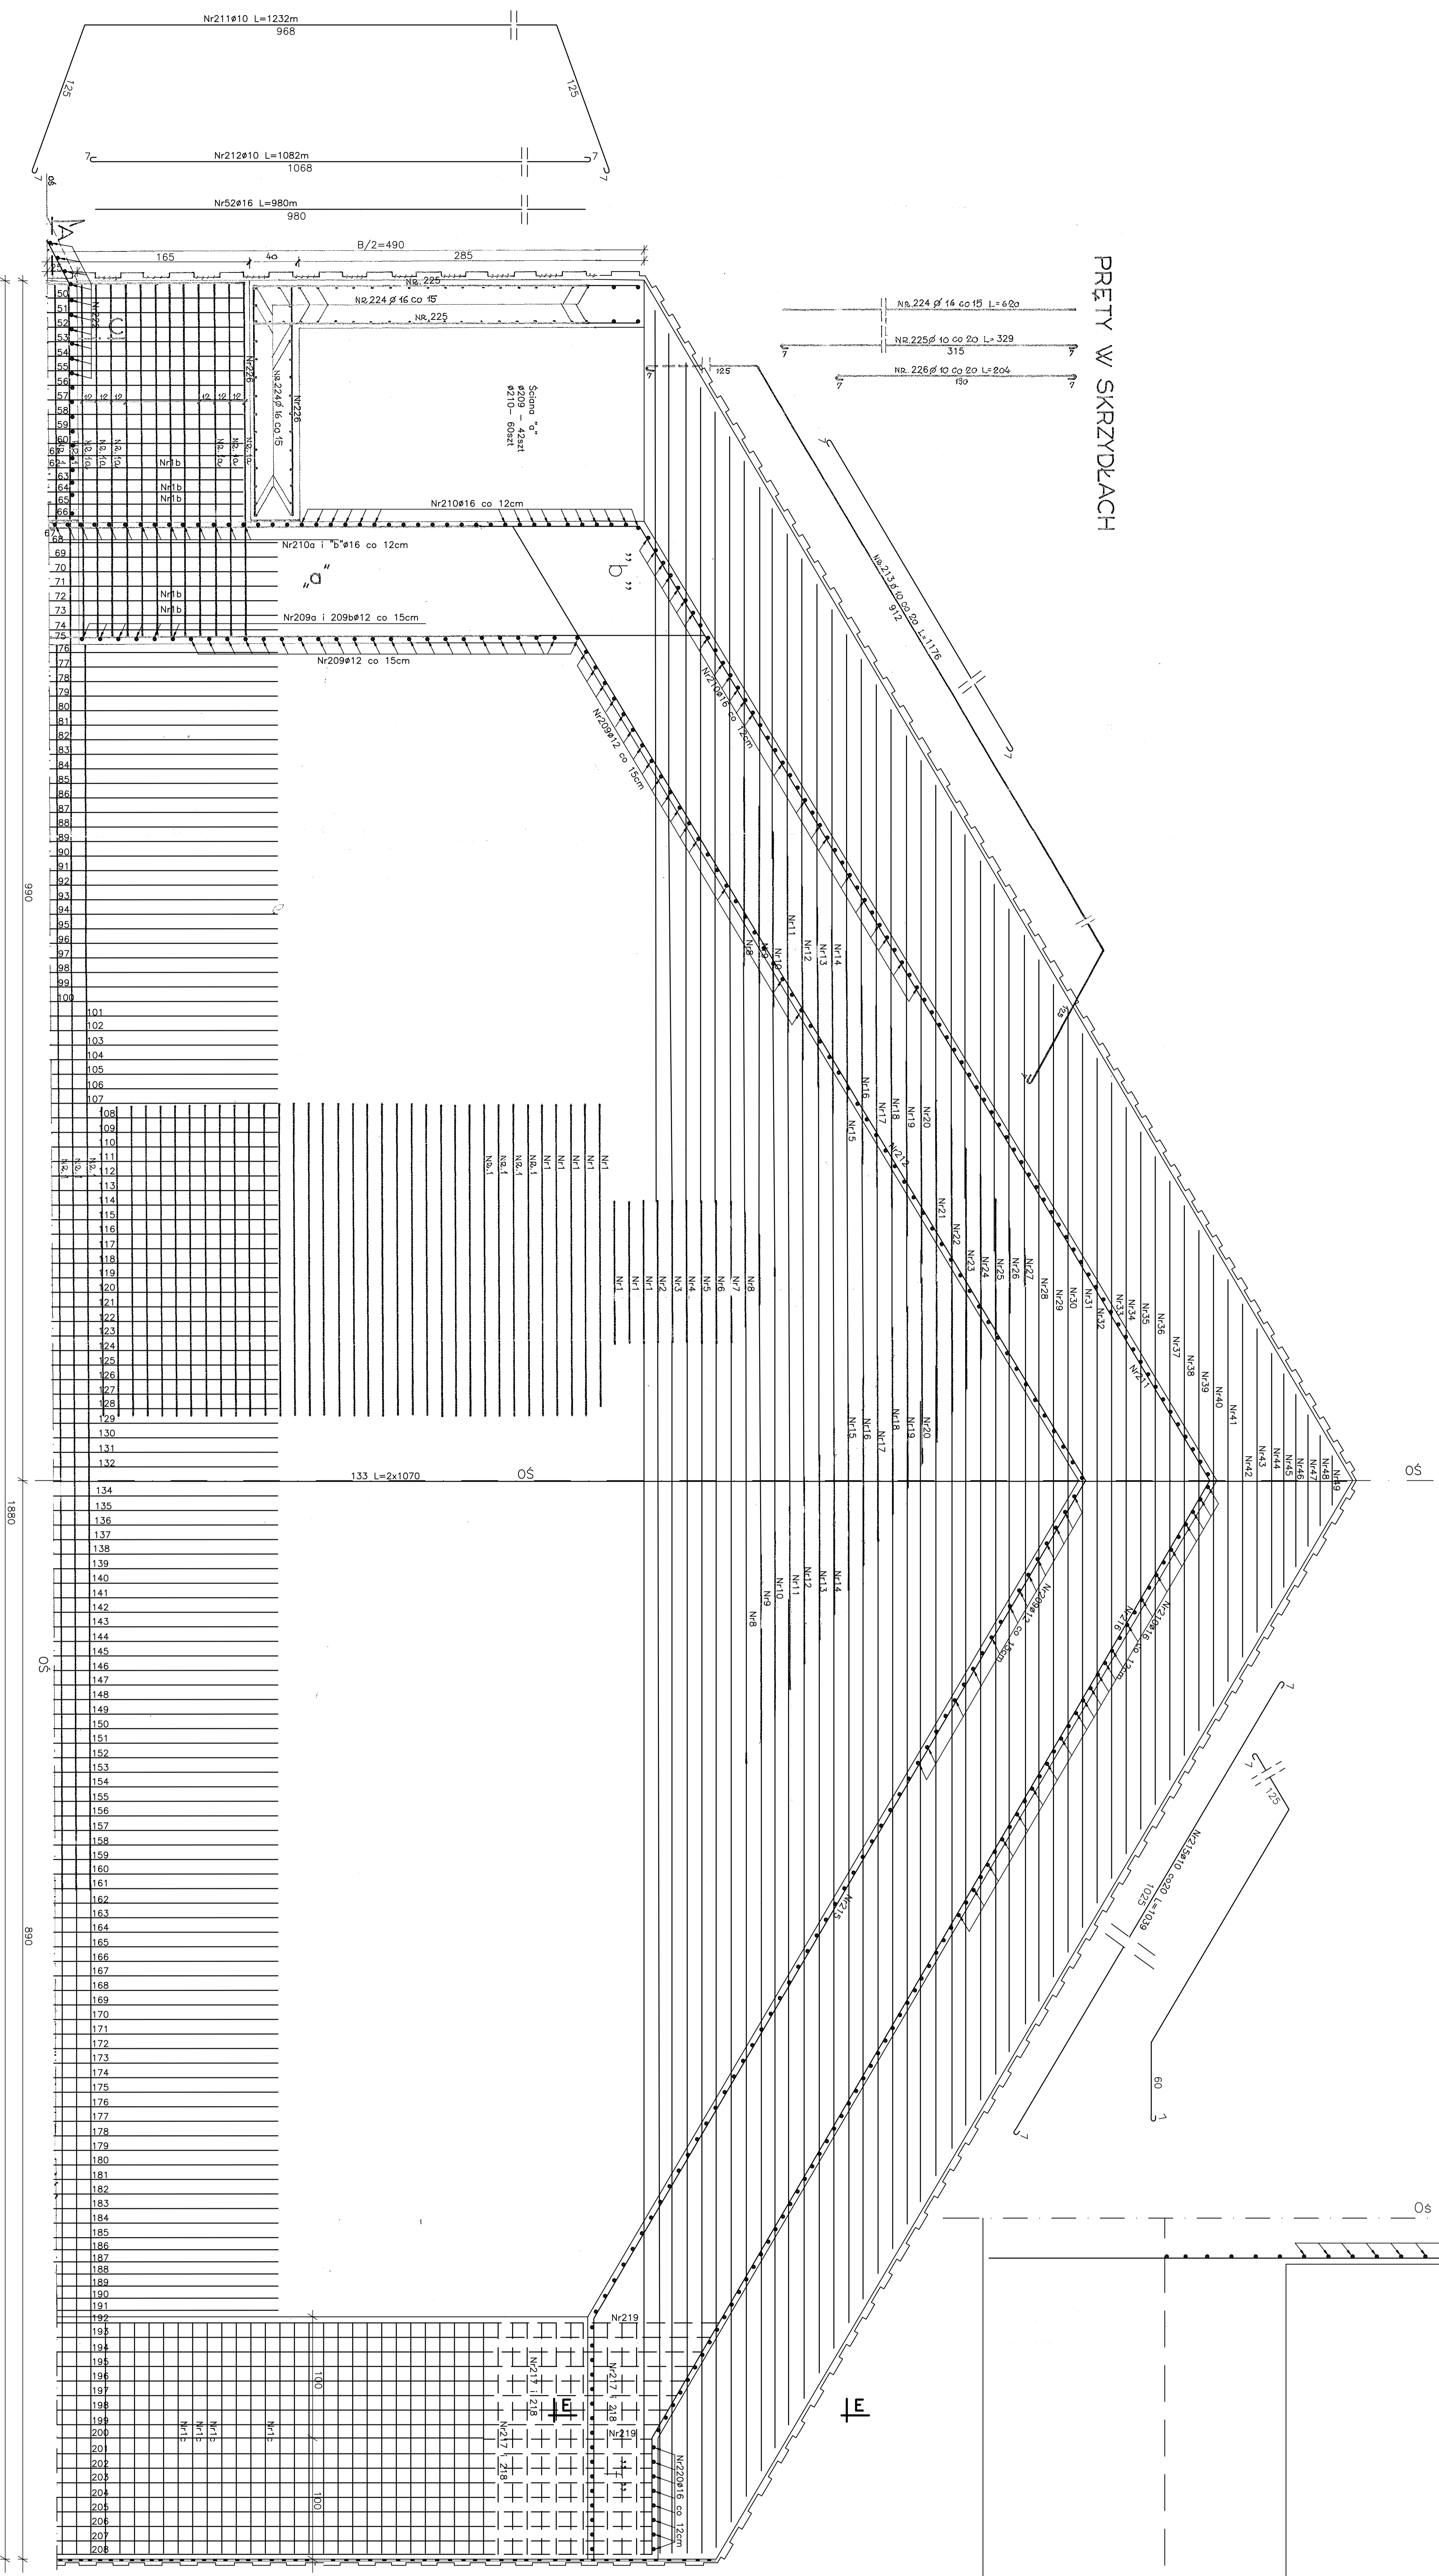

PRĘTY W SKRZYDLACH

PRZEKROJ E-E  
Skala 1:20

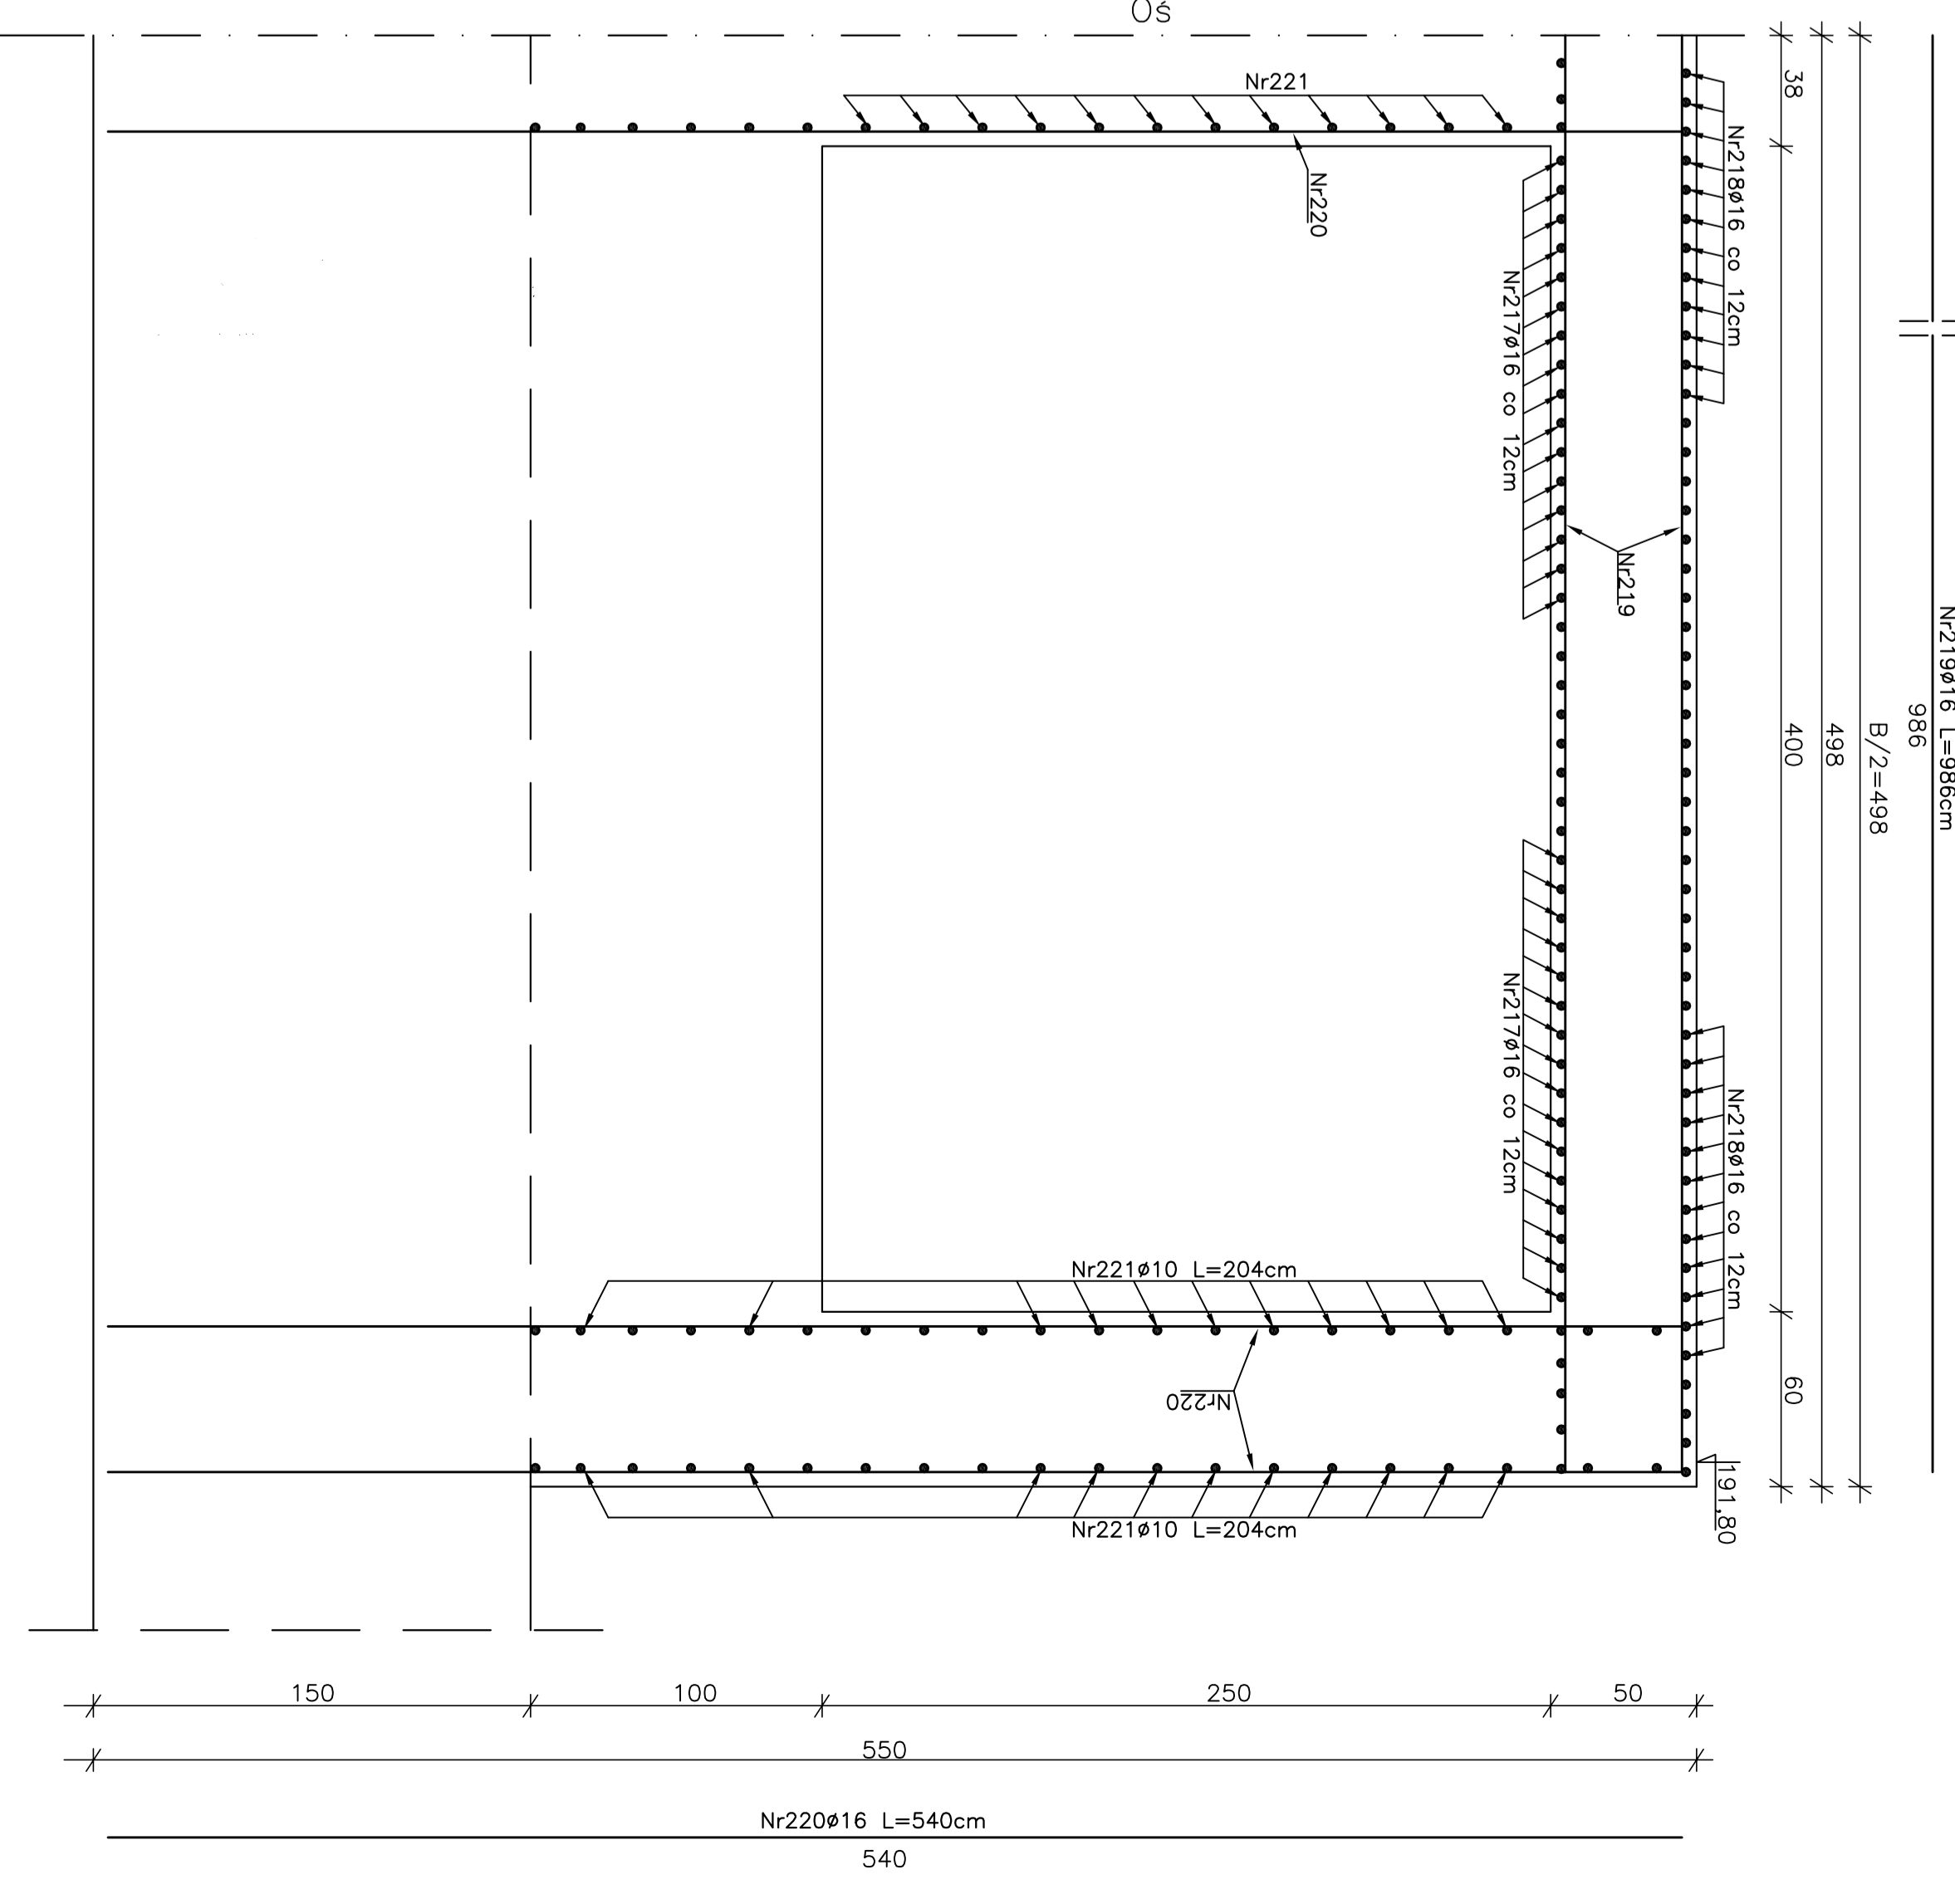

BIURO INŻYNIERII SPOŁOŻNIA "INŻYNIERIA"

ul. Kępczyńskiego 10, 01-644 Warszawa

Projekt wykonany przez Biuro Inżynierii Spółności "Inżynieria" na zlecenie Zarządu Mielnia - Stowarzyszenie, Długość 2140

OPRACOWANIE: ZBROJENIE DNA

PROJEKTANT: mgr inż. Michał Świątek

PROJEKTOWAŁ: mgr inż. Michał Świątek

PROJEKTOWAŁ: mgr inż. Michał Świątek

